	УТВЕРЖДЕН постановлением Администрации городского округа Химки Московской области от 17.01.2024 № 26
ПРОЕКТ ОРГАНИЗАЦИИ ДОРОЖНОГО ДВИЖЕНИЯ НА ПЕРИОД ЭКСПЛУАТАЦИИ ПО АДРЕСУ: МОСКОВСКАЯ ОБЛАСТЬ, Г.О. ХИМКИ, МКР. СТАРЫЕ ХИМКИ, УЛИЦА ПЕРВОМА	
ПРОЕКТНАЯ ДОКУМЕНТАЦИЯ	
ХИМКИ 2023	



Общество с ограниченной ответственностью

Строй-Инспект

127411, г. Москва, Дмитровское шоссе д.155, к. 3 https://www.stroy-inspekt.ru
Тел: +7(495)128-77-47; e-mail: stroy-inspekt@mail.ru
ИНН 7713478071; КПП 771301001; ОГРН 1207700382504

ООО «Строй-Инспект»

Член Ассоциации СРО "Объединение изыскателей "АЛЬЯНС" (СРО-И-036-18122012) Член Ассоциации СРО "СПЕЦПРОЕКТ" (СРО-П-214-18102019) Член Ассоциации СРО "Архитектурное наследие" (СРО-С-230-07092010)

Заказчик – УПРАВЛЕНИЕ ДОРОЖНОГО ХОЗЯЙСТВА И БЛАГОУСТРОЙСТВА АДМИНИСТРАЦИИ ГОРОДСКОГО ОКРУГА ХИМКИ МОСКОВСКОЙ ОБЛАСТИ

ПРОЕКТ ОРГАНИЗАЦИИ ДОРОЖНОГО ДВИЖЕНИЯ НА ПЕРИОД ЭКСПЛУАТАЦИИ ДОРОГИ ПО АДРЕСУ: МОСКОВСКАЯ ОБЛАСТЬ, Г.О. ХИМКИ, МКР. СТАРЫЕ ХИМКИ, УЛИЦА ПЕРВОМАЙСКАЯ

ПРОЕКТНАЯ ДОКУМЕНТАЦИЯ

Генеральный директор

Начальник отдела инженерных изысканий

Главный инженер проекта

Валевич Д.М.

Кузьмин К.Н.

Валиулин Ш.Ш.

ХИМКИ 2023

ПОЯСНИТЕЛЬНАЯ ЗАПИСКА

Организация дорожного движения и схемы разметки проезжей части на улицах городского округа Химки Московской области разработана ООО "СТРОЙ-ИНСПЕКТ" на основании Муниципального контракта № 297652-23 от 18.12.2023. Данная организация дорожного движения на период эксплуатации разработана в соответствии с требованиями действующего законодательства. Техническим основанием для разработки организации дорожного движения является оптимизация методов организации дорожного движения на улицах города, для повышения пропускной способности и безопасности движения транспортных средств и пешеходов, а также необходимость актуализировать схемы организации дорожного движения и перечня используемых технических средств организации дорожного движения и перечня используемых технических средств организации дорожного движения и перечня используемых технических средств организации дорожного движения на улицах городского округа Химки.

Заказчиком проекта является Управление дорожного хозяйства и благоустройства Администрации городского округа Химки Московской области

Исходные данные для проектирования

Перечень предоставленных в проекте схем дорожных знаков и разметки проезжей части соответствует согласованному в контракте перечню дорог и улиц городского округа Химки.

	Городской округ Химки Московской области								
№n/n	Наименование улиц	Протяженность, км							
1.	улица Первомайская	0,386							
2.									
3.									
4.									

При разработке проекта организации дорожного движения использовалось:

- -данные натурных обследований дороги;
- -предложения по совершенствованию организации дорожного движения местных органов исполнительной власти;
- -анализ существующей дорожно-транспортной ситуации на участке проектирования;
- -требования нормативных документов

					Контракт №29	7652-2	23 om	18.12.2023
Изм	Лист	№документа	Подпись	Дата	Проект организации дорожного двих дороги по адресу: Московская область улица Первог	, г.о. Хим		
	'					Стадия	Лист	Листов
Разраб. Проверил		Горюнов В.А Петров П.М.	THA STATE OF THE S	>	Пояснительная записка	ПД	1	2
Н.кс ГИП		Валевич Д.М. Валиулин Ш.Ш.	vaen 1	_	пояснишельния зиписки	ООО «Стро		-Инспект»

Обоснование принятых решений

Разработка Дислокации дорожных знаков и схем разметки проезжей части на улице Первомайская Сходня городского округа Химки Московской области осуществлялась в соответствии с требованиями нормативно-технического документов, действующих в сфере обеспечения безопасности дорожного движения, а именно:

- ГОСТ Р 52289–2019 Национальный стандарт Российской Федерации. Технические средства организации дорожного движения. Правила применения дорожных знаков, разметки, светофоров, дорожных ограждений и направляющих устройств.
- ГОСТ Р 52290-2004 Национальный стандарт Российской Федерации. Технические средства организации дорожного движения. Знаки дорожные. Общие технические требования.
- ГОСТ Р 52399-2022 Национальный стандарт Российской Федерации. Дороги автомобильные общего пользования. Геометрические элементы. Технические требования.
- ГОСТ Р 51256-2018 Национальный стандарт Российской Федерации. Технические средства организации дорожного движения. Разметка дорожная. Классификация. Технические требования.
- ГОСТ Р 52282-2004 Национальный стандарт Российской Федерации. Технические средства организации дорожного движения. Светофоры дорожные. Типы и основные параметры. Общие технические требования. Методы испытаний.
- ГОСТ Р 52605-2006 Национальный стандарт Российской Федерации. Технические средства организации дорожного движения. Искусственные неровности. Общие технические требования. Правила применения.
- ОСТ 218.1.002-2003 Стандарт отрасли. Автобусные остановки на автомобильных дорогах. Общие технические требования.

Взамен инв.

дата

מ

Подпись

- ОДМ 218.6.009–2013 Отраслевой дорожный методический документ. Методические рекомендации по оценке безопасности движения при проектировании автомобильных дорог.
- ОДМ 218.4.005-2010 Отраслевой дорожный методический документ. Рекомендации по обеспечению безопасности движения на автомобильных дорогах.

Проект выполнен в линейном масштабе 1:500. Ширина дороги показана в масштабе 1:500 Нумерация дорожных знаков и разметки принята в соответствии с требованиями ГОСТ Р 52289–2019. Расположение дорожных ограждений, направляющих устройств, пешеходных дорожек, искусственных сооружений, линий наряженного электроосвещения, светофорных объектов, железнодорожных переездов, пешеходных и искусственных неровностей показано условными обозначениями

В графических приложениях показан пример:

- обустройства автобусных остановок;
- установки технических средств организации дорожного движения;
- нанесения горизонтальной и вертикальной разметки;
- установки дорожных ограждений, направляющих устройств и искусственных неровностей.

•				
Изм	Лист	№документа	Подпись	Дата

ПРОЕКТ ОРГАНИЗАЦИИ ДОРОЖНОГО ДВИЖЕНИЯ НА ПЕРИОД ЭКСПЛУАТАЦИИ ДОРОГИ


Городского округа Химки Московской области

Мкр. Старые Химки, улица Первомайская

Протяженность объекта : 0,386 км

Изм	Лист	№документа	Подпись	Дата

Ситуационный план Городского округа Химки, мкр. Старые Химки, улица Первомайская

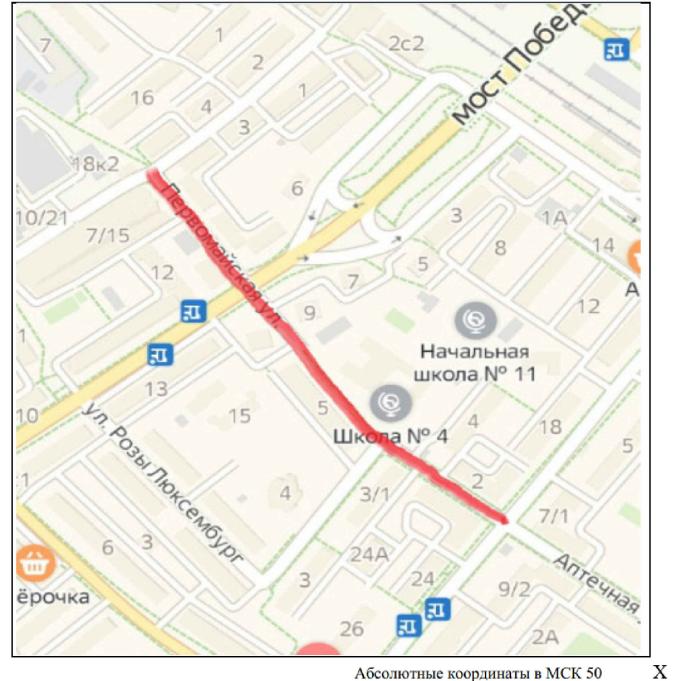

Границы объекта:

Начало Конец Абсолютные координаты в МСК 50 улица Энгельса улица Московская

484565 484219 Y 21 h 179,76


2185000 179,76 2185303 179,04

УСЛОВНЫЕ ОБОЗНАЧЕНИЯ:

– Улица подлежащая обследованию

					Контракт №29	7652-2	?3 om	18.12.2023	
Изм	Лист	№документа	Подпись	Дата	Проект организации дорожного движения на период эксплуат дороги по адресу: Московская область, г.о. Химки, мкр. Старые улица Первомайская				
	!		. 1		Проект организации дорожного	Стадия	Лист	Листов	
Разі Пров		Горюнов В.А.— Петров П.М.	THA THE	5	движения на период эксплуатации	ПД	1	1	
Н.ко ГИП		Валевич Д.М. Валиулин Ш.Ш.	Boyl	,	Ситуационный план	000	«Строй	-Инспект»	

Формат АЗ 297х420

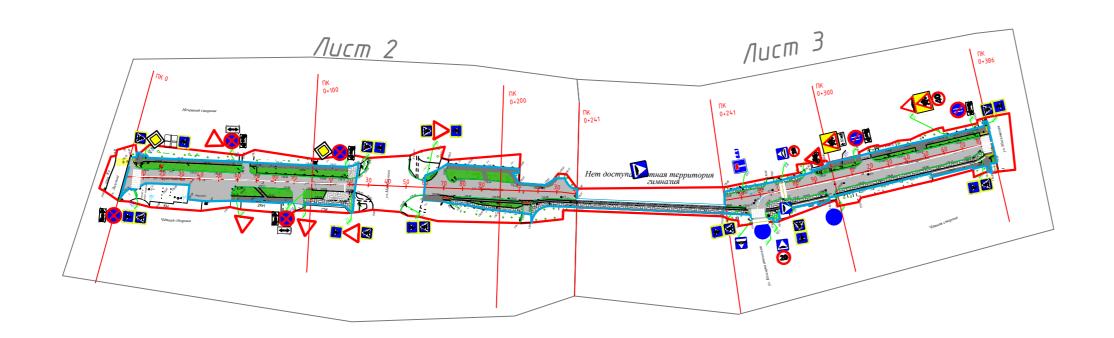



Дорожная разметка:




Инв № подл. Подпись и дата Взамен инв. №


———— Сплошная
Движение в пределах перекрестка
- — — — Приближение к сплошной
· Разделение полос ———— Запрет остановки
ДЕТИ 🛕 📵 Дублирование дорожных знаков
— Разметка велодорожек, заезд на тротуар
— Разметка велодорожек, пересечение с трассой

— Тротуары, асфальтобетон (А)
— Зеленые насаждения
— Тротуары, клинкер (Кл)
— Проезжая часть, асфальтобетон (A)
— Разметка пешеходных переходов, инверсионные плиты
⊙ ↓


Наименование элементов объекта	Данные на 2019 г.	Единицы измерения
Протяженность объекта по главной оси	386	П.М.
Площадь объекта дорожного хозяйства	6696	м2
Общая площадь топосъемки	12298	м2
Проезжая часть, всего	3576	м2
Тротуары	2145	м2
из них велодорожек	167	м2
Бортовой камень	1863	П.М.
Ограждающие и направляющие устройства	130	П.М.
Зеленые насаждения	975	м2
Опоры освещения и контактных сетей	12	шт.
Смотровые колодцы и решетки водоприёмных колодцев	44	шт.
Дорожна	я разметка	
Сплошная разделительная полоса	206	П.М.
Разделение полос (1.5)	88	П.М.
Пешеходный переход	97	м2
Шашечная разметка	18	м2
Пересечение трассы велодорожкой	15	м2

					Контракт №297	7652-2	?3 om	18.12.202
					Проект организации дорожного движ дороги по адресу: Московская область		•	_
Изм	Лист	№документа	Подпись	Дата	улица Первом	айская		
			, 1-		Проект организации дорожного	Стадия	Лист	Листов
Разі	σαδ.	Горюнов В.А	+ 1 A		движения на период	ПД	1	2
Ίροι	верил	Петров П.М.	- Mary		эксплуатации	ПД	/	5
			- Comment	,				
Н.ко	нтр.	Валевич Д.М.	Basel		План-схема объекта М 1:500			7
-ип		Валиилин Ш.Ш.	12			000	«Строй-	Инспект»

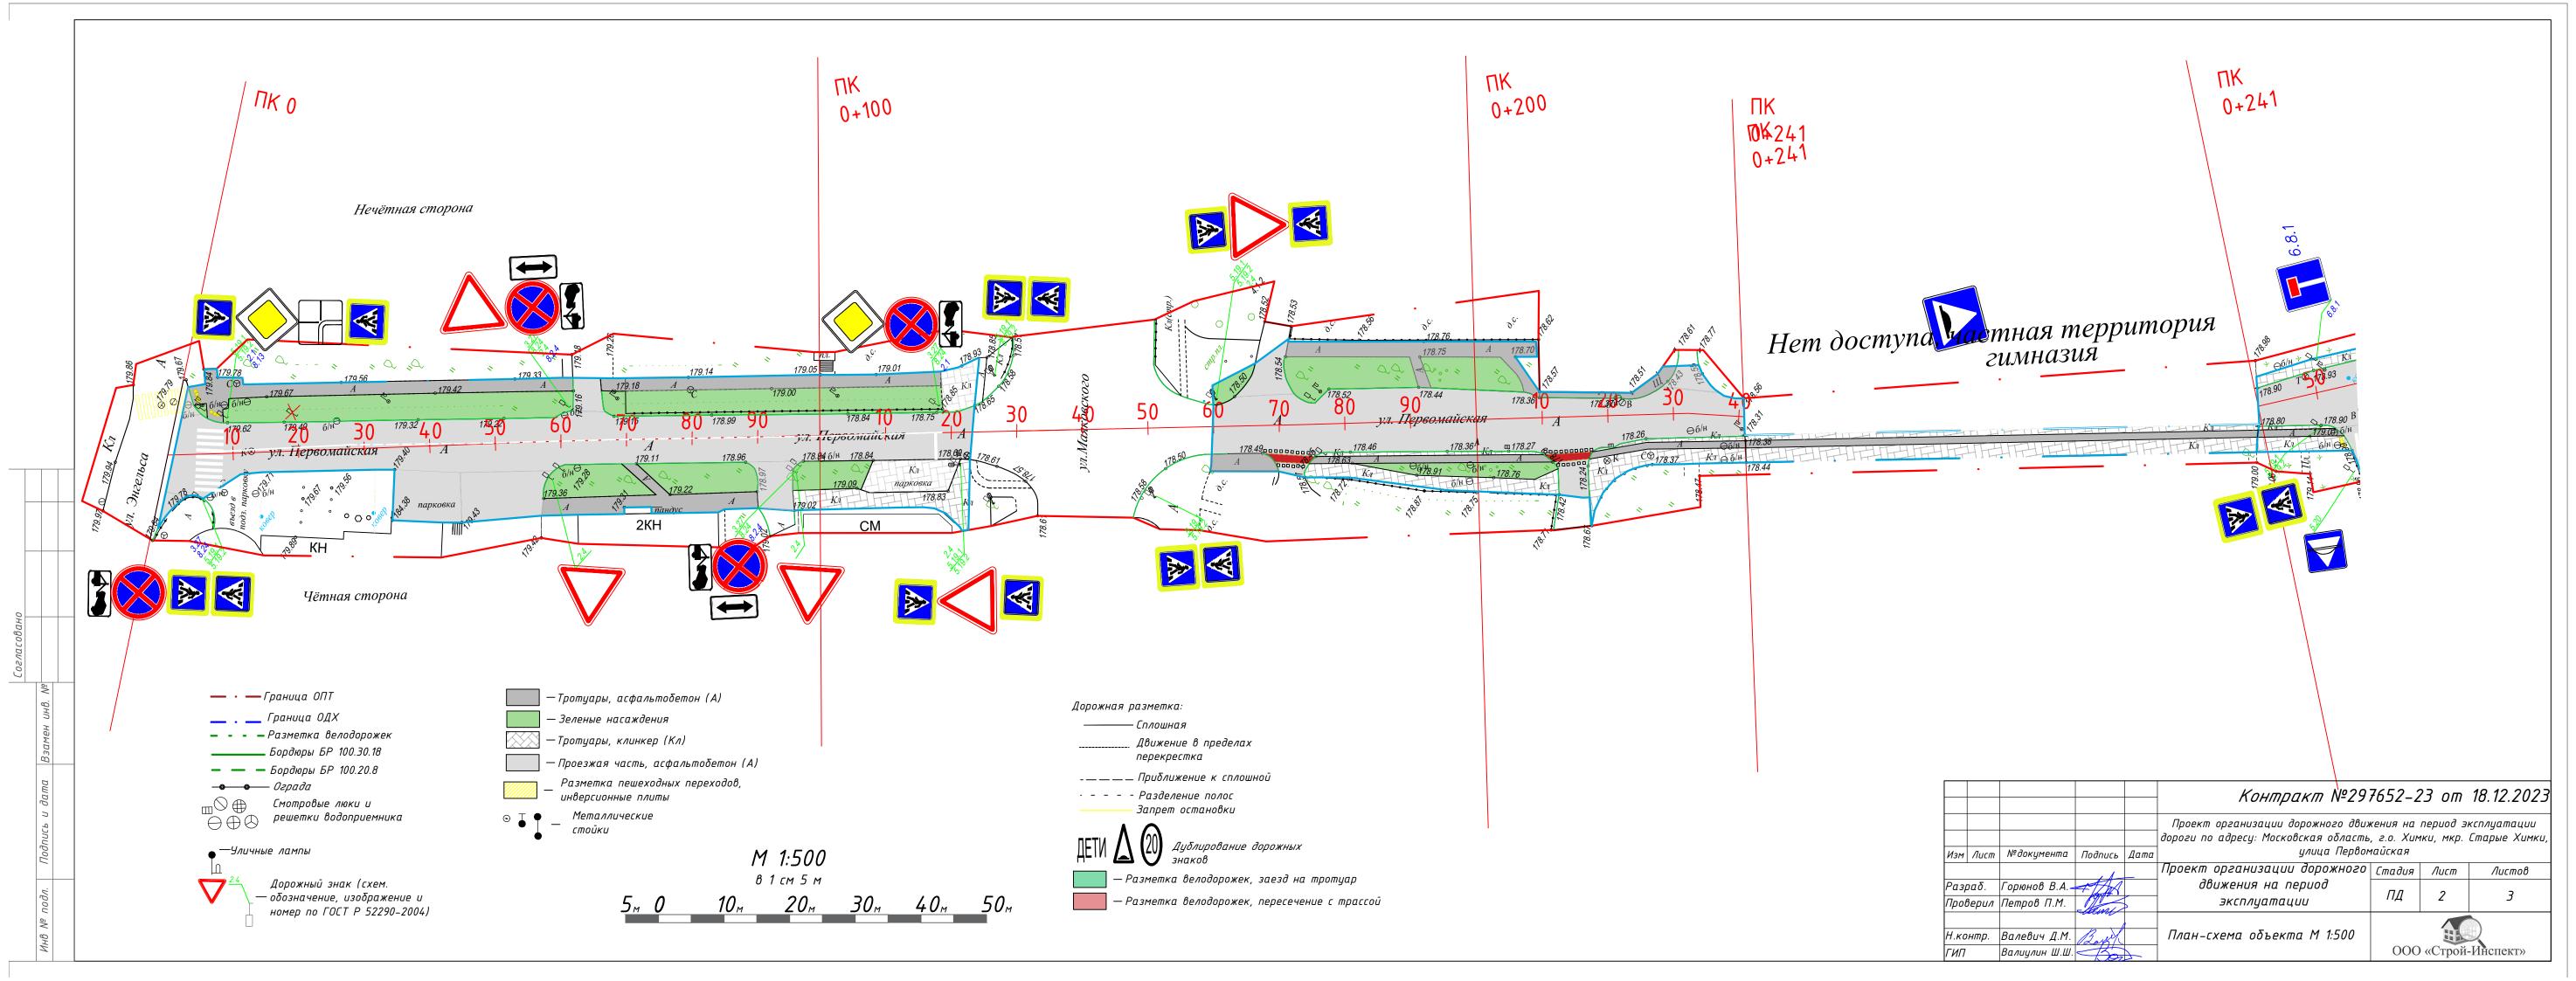

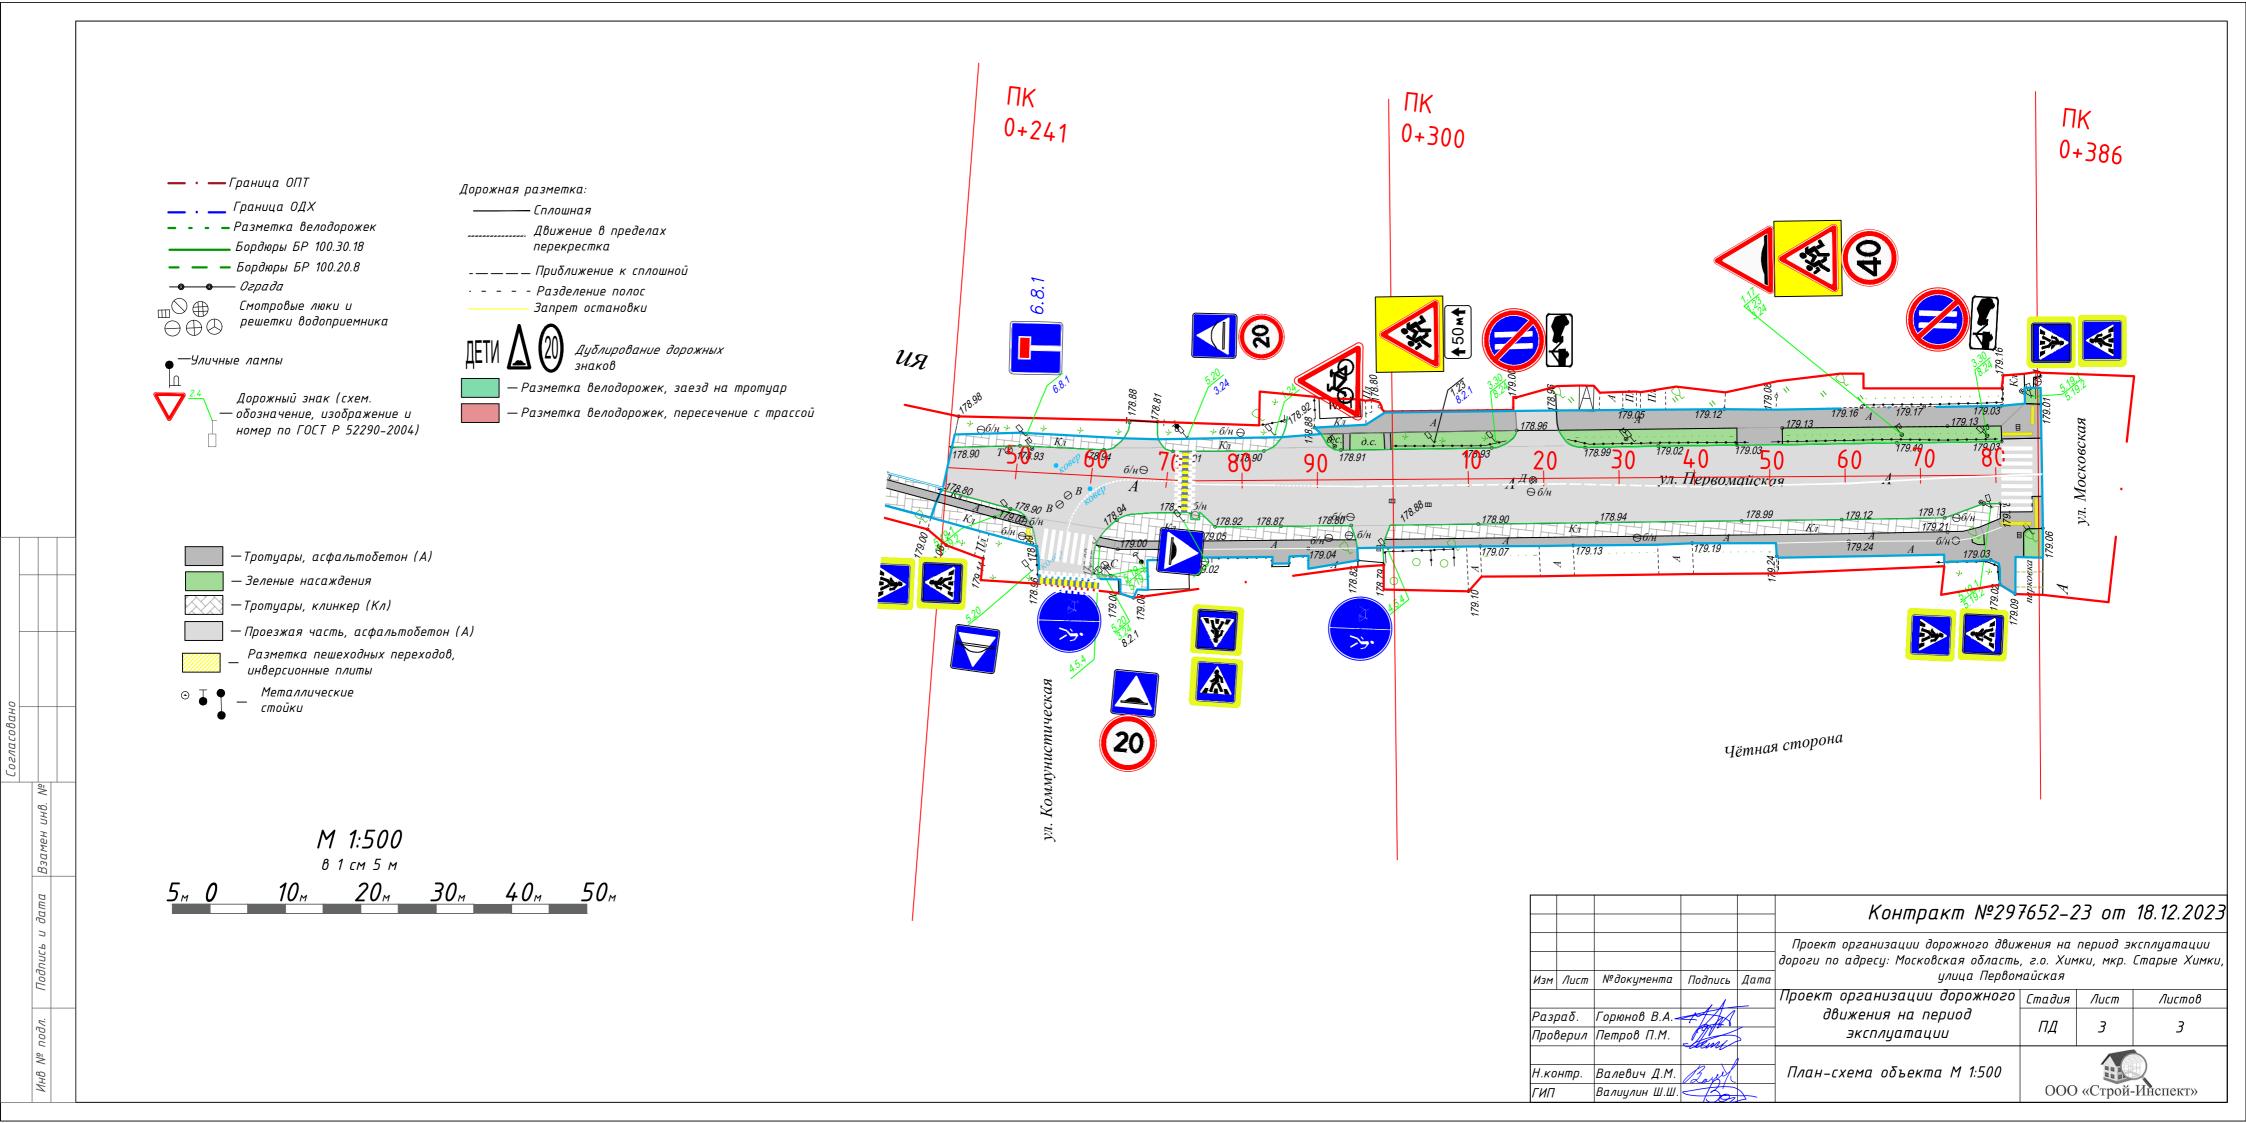

ЭЛЕМЕНТЫ ОБУСТРОЙСТВА ДОРОГИ. УСЛОВНЫЕ ОБОЗНАЧЕНИЯ

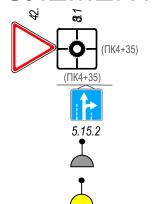

- -знаки, размещаемые на обочине
- -знаки, размещаемые над проезжей частью на растяжках
- -светофор
- -дорожный светофор типа Т7
- -начальные и конечные участки металлического дорожного ограждения
- -дорожное ограждение металлическое
- -пешеходное ограждение
- -водопропускная труба
- -направляющие устройства (сигнальные столбики)
- 1.6
- -опора освещения
- -проектируемая продольная дорожная разметка
- ПК1
- -обозначение пикета на дислокации
- -проектируемая дорожная разметка пешеходный переход



-искусственная неровность

ул.Маяковского

-обозначение названия улицы

					Контракт №29	7652-2	?3 om	18.12.202
Изм	Лист	№документа	Подпись	Дата	Проект организации дорожного двих дороги по адресу: Московская область улица Первою	, 2.0. XUM		
	1				Проект организации дорожного	Стадия	Лист	Листов
	раб. верил	Горюнов В.А Петров П.М.	THA THE		движения на период эксплуатации	ПД	1	1
Н.ка ГИП		Валевич Д.М. Валиулин Ш.Ш.	1000		Условные обозначения	000	«Строй	-Инспект»

 18 № подл.
 Подпись и дата
 Взамен инв. №

Формат АЗ 297x420

Сводная ведомость объемов горизонтальной дорожной разметки

Наименование объекта: ул.Первомайская

№	Местоположение				Коли	чество	Примечание		
п.п.	сторона	начало, м	конец, м	Описание территории	Длина, п.м.	Площадь, м2	Место размещения	Другое	
1	2	3	4	5	6	7	8	9	
1	ось	0.0	34.9	приближение к сплошной (1.6)	34.9		на ПЧ	Дорожная разметка	
2	ось	4.0	8.7	Пешеходный переход	4.7	37.6	на ПЧ	Дорожная разметка	
3	ось	34.9	122.7	разделение полос (1.5)	87.8		на ПЧ	Дорожная разметка	
4	ось	241.0	352.0	приближение к сплошной (1.6)	111.6		на ПЧ	Дорожная разметка	
5	ось	253.5	260.2	Пешеходный переход	6.7	25.6	на ПЧ	Дорожная разметка	
6	ось	270.1	271.6	Шашечная разметка	2.0	6.2	на ПЧ	Дорожная разметка	
7	ось	271.9	273.3	Шашечная разметка	2.0	6.2	на ПЧ	Дорожная разметка	
8	ось	352.0	385.7	сплошная разделительная полоса (1.1)	33.7		на ПЧ	Дорожная разметка	
9	ось	380.3	384.5	Пешеходный переход	4.2	33.6	на ПЧ	Дорожная разметка	
10	чет.	167.3	175.4	пересечение трассы велодорожкой, сплошное окрашивание		7.7	на ПЧ	Дорожная разметка, красный	
11	чет.	167.6	175.4	пересечение трассы велодорожкой, шашечная разметка		2.6	на ПЧ	Дорожная разметка	
12	чет.	210.0	217.6	пересечение трассы велодорожкой, сплошное окрашивание		7.3	на ПЧ	Дорожная разметка, красный	
13	чет.	210.2	217.6	пересечение трассы велодорожкой, шашечная разметка		2.6	на ПЧ	Дорожная разметка	

1 2 Итого: Уиз них на ОТ, в том числе дорожня мест склотодов других АЗС Площадь по усоверии других (СПложная рас Прибл	е площа сной раз сих парк кладиров в окрыти иенство (с расші	овок вания тверды й по типам: ванных (асфа	х бытовых отходо	5 ————————————————————————————————————	287.6 0 0	129 .0 .0 .0 .0	0.0	Место размещения 8	Другое 9
Итого: (из них на ОТ) в том числе дорожной городски мест ск. отходов других АЗС Площадь по усоверии других (с Дорожная ра	Г) е площа сной раз сих парк кладиров в окрыти иенство (с расші	док (с расшию метки овок зания тверды й по типам: ванных (асфа	фровкой): их бытовых отходо		287.6 0 287.6 0 0	129 .0 .0 .0	0.0 0.0 0.0 0.0 0.0	8	9
в том числе дорожного дорожност склотодов других АЗС Площадь по усоверии других (СПООЖНАЯ ребольного Прибл	е площа сной раз сих парк кладиров в окрыти иенство (с расші	метки овок зания тверды й по типам: ванных (асфа	х бытовых отходо	в/ твердых коммунальных	287.6 0 0	.0 .0 .0	0.0 0.3 0.0 0.0		
дорожа городска мест ска отходов других АЗС Площадь по усоверии других (с Дорожная ра Сплои	е площа сной раз сих парк кладиров в окрыти иенство (с расші	метки овок зания тверды й по типам: ванных (асфа	х бытовых отходо	в/ твердых коммунальных	287.6 0 0	.0 .0 .0	0.0 0.0		
дорожа городска мест ск. отходов других АЗС Площадь по усоверии других (с Дорожная ра Сплои	сной раз сих парк кладиров в окрыти иенство (с расші	метки овок зания тверды й по типам: ванных (асфа	х бытовых отходо	в/ твердых коммунальных	0 0 0	.0	0.0 0.0		
городски мест ск. отходов других АЗС Площадь по усоверии других (с Дорожная ра Сплои	сих парк кладиров в окрыти иенство (с расші	овок вания тверды й по типам: ванных (асфа		в/ твердых коммунальных	0 0 0	.0	0.0 0.0		
мест ск. отходов других АЗС Площадь по усоверии других (С Дорожная ра	кладиров в окрыти иенство (с расші	вания тверды й по типам: ванных (асфа		в/ твердых коммунальных	0	.0	0.0		
отходов других АЗС Площадь по усоверш других (с Дорожная ра Сплои	в окрыти иенство (с расші	й по типам: ванных (асфо		в/ твердых коммунальных	0	.0			
АЗС Площадь по усоверии других (с Дорожная ра	иенство С расші	ванных (асфа	льтобетон)				0.0		
АЗС Площадь по усоверии других (с Дорожная ра	иенство С расші	ванных (асфа	льтобетон)		0				
усоверш других (с Дорожная ра Сплои Прибл	иенство С расші	ванных (асфа	льтобетон)			.0			
усоверш других (с Дорожная ро Сплои Прибл	иенство С расші	ванных (асфа	льтобетон)						
Дорожная ро Сплои Прибл		idnoekoŭ)			0	.0			
Сплои Прибл		фробкой			287	.6	129.3		
Прибл	азметк	a							
-	шная ра	зделительная	н полоса (1.1)	206	п.м.				
$D_{\alpha \alpha \dot{\alpha} \dot{\alpha} \dot{\alpha}}$	Приближение к сплошной (1.6) 147								
1 usoe	Разделение полос (1.5)								
Полосы движения в пределах перекрестка 0				0	п.м.				
Пешеходный переход				97	м2				
Шаш	ечная р	азметка	18	м2					
Запре	Запрет остановки (1.4) 0								
Автов	Автобусная остановка (1.17) 0								
Парко	Парковка 0								
Заезд	Заезд велодорожки на тротуар 0				м2				
Перес	сечение	трассы вело	дорожкой	15	м2				
Прим	іечание:								
Дороз	жная ро	изметка в п.м	і. указана для линей	іной разметки (сплошная раз	делительная поло	оса (1.1), зап	прет осп	пановки (1.4) и пр.,)

¹⁵ Указывают площадки, расположенные на ОДХ, не описанные в других формах (в составе проезжей части, тротуаров и т.д.).

Ведомость размещения дорожных знаков (которые должны быть установлены и отображены в проекте в соответствии с требованиями ГОСТ 52290-2004)

Наименование объекта: ул.Первомайская

№ п.п.	Место-положение		Наименование знака	Площадь знака,	Номер по ГОСТ 52289-2004	Способ	Высота расположения по	Примечание
11.11.	сторо-на	по оси, м		указателя, м ²	32209-2004	установки	низу, м	
1	2	3	4	5	6	7	8	9
1	нечет.	9.2	Пешеходный переход	0.49	5.19.1	на стойке	2.5	
2	нечет.	9.2	Пешеходный переход	0.49	5.19.2	на стойке	2.5	
3	нечет.	9.2	Главная дорога	0.49	2.1	на стойке	3.0	проект
4	нечет.	9.2	Направление главной дороги	0.49	8.13	на стойке	2.5	проект
5	нечет.	61.4	Работает эвакуатор	0.20	8.24	на стойке	2.0	
6	нечет.	61.4	Остановка запрещена	0.38	3.27	на стойке	3.0	
7	нечет.	61.4	Зона действия	0.25	8.2.4	на стойке	3.0	проект
8	нечет.	61.4	Уступите дорогу	0.35	2.4	на стойке	2.5	
9	нечет.	118.3	Главная дорога	0.49	2.1	на стойке	3.0	проект
10	нечет.	118.3	Работает эвакуатор	0.20	8.24	на стойке	2.0	
11	нечет.	118.3	Остановка запрещена	0.38	3.27	на стойке	3.0	
12	нечет.	160.5	Движение направо	0.38	4.1.2	на стойке	2.5	
13	нечет.	160.5	Уступите дорогу	0.35	2.4	на стойке	3.0	
14	нечет.	160.5	Пешеходный переход	0.49	5.19.2	на стойке	3.5	
15	нечет.	160.5	Пешеходный переход	0.49	5.19.1	на стойке	3.5	
16	нечет.	250.0	Тупик	0.49	6.8.1	на стойке	2.5	проект
17	нечет.	273.0	Искусственная неровность	0.49	5.20	на стойке	2.5	
18	нечет.	273.0	Ограничение максимальной скорости	0.38	3.24	на стойке	2.5	проект
19	нечет.	284.4	Пересечение с велосипедной дорожкой	0.35	1.24	на стойке	2.5	
20	нечет.	305.5	Зона действия	0.20	8.2.1	на стойке	2.0	
21	нечет.	305.5	Дети	0.35	1.23	на стойке	2.5	
22	нечет.	313.7	Работает эвакуатор	0.20	8.24	на стойке	2.0	
23	нечет.	313.7	Стоянка запрещена по четным числам месяца	0.38	3.30	на стойке	3.0	

№	Место-положение			Площадь знака,	Номер по ГОСТ	Способ	Высота	
п.п.	сторо-на	по оси, м	Наименование знака	ование знака указателя, м	52289-2004	установки	расположения по низу, м	Примечание
1	2	3	4	5	6	7	8	9
24	110110T 36X 1 1 1		Ограничение максимальной скорости	0.38	3.24	на стойке	2.5	
25	нечет.	368.0	Дети	0.35	1.23	на стойке	3.0	
26	нечет.	368.0	Искусственная неровность	0.35	1.17	на стойке	3.5	
27	нечет.	378.9	Работает эвакуатор	0.20	8.24	на стойке	2.0	
28	нечет.	378.9	Стоянка запрещена по четным числам месяца	0.38	3.30	на стойке	3.0	
29	нечет.	385.6	Пешеходный переход	0.49	5.19.1	на стойке	2.5	
30	нечет.	385.6	Пешеходный переход	0.49	5.19.2	на стойке	2.5	
31	чет.	5.1	Пешеходный переход	0.49	5.19.1	на стойке	2.5	
32	чет.	5.1	Пешеходный переход	0.49	5.19.2	на стойке	2.5	
33	чет.	5.1	Работает эвакуатор	0.20	8.24	на стойке	2.0	проект
34	чет.	5.1	Остановка запрещена	0.38	3.27	на стойке	3.0	проект
35	чет.	58.5	Уступите дорогу	0.35	2.4	на стойке	2.5	
36	чет.	95.8	Уступите дорогу	0.35	2,4	на стойке	2.5	
37	чет.	96.8	Работает эвакуатор	0.20	8.24	на стойке	2.0	
38	чет.	96.8	Остановка запрещена	0.38	3.27	на стойке	3.0	
39	чет.	96.8	Зона действия	0.25	8.2.4	на стойке	3.0	проект
40	чет.	121.2	Стоп-линия	0.37	6.16	на стойке	2.0	
41	чет.	121.2	Движение прямо или налево	0.38	4.1.5	на стойке	2.5	
42	чет.	121.2	Главная дорога	0.49	2.1	на стойке	3.0	
43	чет.	177.0	Пешеходная и велосипедная дорожка с разделением движения	0.38	4.5.4	на стойке	2.5	
44	чет.	248.7	Пешеходный переход	0.49	5.19.1	на стойке	2.5	
45	чет.	248.7	Пешеходный переход	0.49	5.19.2	на стойке	2.5	
46	чет.	252.8	Искусственная неровность	0.49	5.20	на стойке	2.5	
47	чет.	261.6	Пешеходная и велосипедная дорожка с разделением движения	0.38	4.5.4	на стойке	2.5	
48	чет.	261.7	Пешеходный переход	0.49	5.19.1	на стойке	2.5	
49	чет.	261.7	Пешеходный переход	0.49	5.19.2	на стойке	2.5	
50	чет.	262.6	Зона действия	0.20	8.2.1	на стойке	2.0	

№	Место-положение			Площадь знака,	Номер по ГОСТ	Способ	Высота	
п.п.	сторо-на	по оси, м	Наименование знака	указателя, м ²	52289-2004	установки	расположения по низу, м	Примечание
1	2	3	4	5	6	7	8	9
51	чет.	262.6	Ограничение максимальной скорости	0.38	3.24	на стойке	2.5	
52	чет.	262.6	Искусственная неровность	0.49	5.20	на стойке	3.0	
53	чет.	272.0	Искусственная неровность	0.49	5.20	на стойке	3.0	
54	чет.	299.3	Пешеходная и велосипедная дорожка с разделением движения	0.38	4.5.4	на стойке	2.5	
55	чет.	380.5	Пешеходный переход	0.49	5.19.1	на стойке	2.5	
56	чет.	380.5	Пешеходный переход	0.49	5.19.2	на стойке	2.5	
57	чет.	384.8	Пешеходный переход	0.49	5.19.1	на стойке	2.5	
58	чет.	384.8	Пешеходный переход	0.49	5.19.2	на стойке	2.5	
Итого	•			58				
Итого проект								
из них з	наки площадью:							
знаки до $1\ {\it m}^2$, шт.								
указатели от 1 до 13 м 2 , шт.								
информационные щиты больше 13 м 2 , шт.						0		
	электрофицированные навигационные указатели, шт.							
Навигационные указатели, шт.								